동국대 팔정도 경관개선 사업 실시설계 용역 설계도 서

2019.08.

동국대학교

 $\frac{1}{2}$



주기 NOTE

■ 도면목차

 \circ

도면번호	도 면 명	축 척	비고
L-000	표지	NONE	
L-001	도면목차	NONE	
L-002	현황도	1/50	
L-003	철거계획도	1/50	
L-004	종합계획도	1/50	
L-005	시설물계획도	1/50	
L-006	동국원 계획평면도	1/50	
L-007	동국원 단면상세도	1/20	
L-008	동국원 설비계획도	1/50	
L-009	동국원 설비단면상세도	1/20	
L-010	동국원 설비상세도	NONE	
L-011	동국원 컨트롤판넬 상세도	NONE	
L-012	전기 제어반 회로도 -1	NONE	
L-013	전기 제어반 회로도 -2	NONE	
L-014	식재 계획도	1/50	
L-015	석가산 식재계획도	1/50	
L-016	식재 및 지주목 상세도	NONE	
L-017	조명 계획도	1/50	

설계명 PROJECT TI

동국대학교 팔정도 경관개선사업

설계 변경
DESCRIPTION OF REVISION
일 자 설계 검토 심사 승인

선 게 DRAMIN 검토 CHECK

심 사 SUBMIT 축 쳑 SCALE

김 민 정

A1:NONE A3:NONE

일 자 DATE

2019. 07.

도면번호 SHEET N

L-001

도면명 SUBJECT TITLE

도 면 목 차



3 ──W300 앉음벽 - 48.6m 코끼리 상 - 1식 ---—기둥설치 기초 - 10EA \circ 7,940 팔정도 현황도 축 척 A1:1/50 A3:1/100







dongguk UNIVERSITY

주기 NOTE

설계명 PROJECT TITI

동국대학교 팔정도 경관개선사업

설계 변경
DESCRIPTION OF REVISION

일 자 설계 검토 심사 승인

설계 DRAWIN
김 민 정
심 사 SUBMIT 중 인 APPROVE

A1:1/50 A3:1/100

일 자 DATE

축 척 SCALE

2019. 07.

도면번호 SHEET NO.

L-002

도면명 SUBJECT TITLE

현 황 도



코끼리 상 이동 후 재활용 - 1식 —— 조명 철거 - 7개소 —— 잔디 걷기 - 180.5㎡ —— ---기둥 연결구 이동 후 재활용 - 10EA W300 앉음벽 목재 철거 - 48.6m - 각관 철거 - 48.6m .. - 펌프실 철거 - 1개소 (1000x1000xH1000) 철 거 계 획 도 축 척 A1:1/50 A3:1/100



주기 NOTE

앉음벽 철거상세도

축 척 A1:1/5 A3:1/10

-- W280xT40 목재 마감

50x50 아연도각관 ---

설계명 PROJECT TIT

동국대학교 팔정도 경관개선사업

설계 변경
DESCRIPTION OF REVISION

일 자 설계 검토 심사 중인

설계 PRAWIN
김 민 정
심사 SUBMIT 중 인 APPROVE
축 적 SCALE

A1:1/50 A3:1/100

2019. 07.

일 자 DATE

도면번호 SHEET NO.


L-003

도면명 SUBJECT TITLE

철 거 계 획 도



_						
_	기호	시 설 명	규 격	단 위	수 량	비고
_		앉음벽목재및각관 철거	-	m	48.6	
	\boxtimes	펌프실 철거	1000x1000	개소	1.0	
		조명 철거		개소	7.0	
	۰	기둥연결구 철거		개소	10.0	시공후재사용
-	7-500A	잔디 걷기	-	m²	180.5	

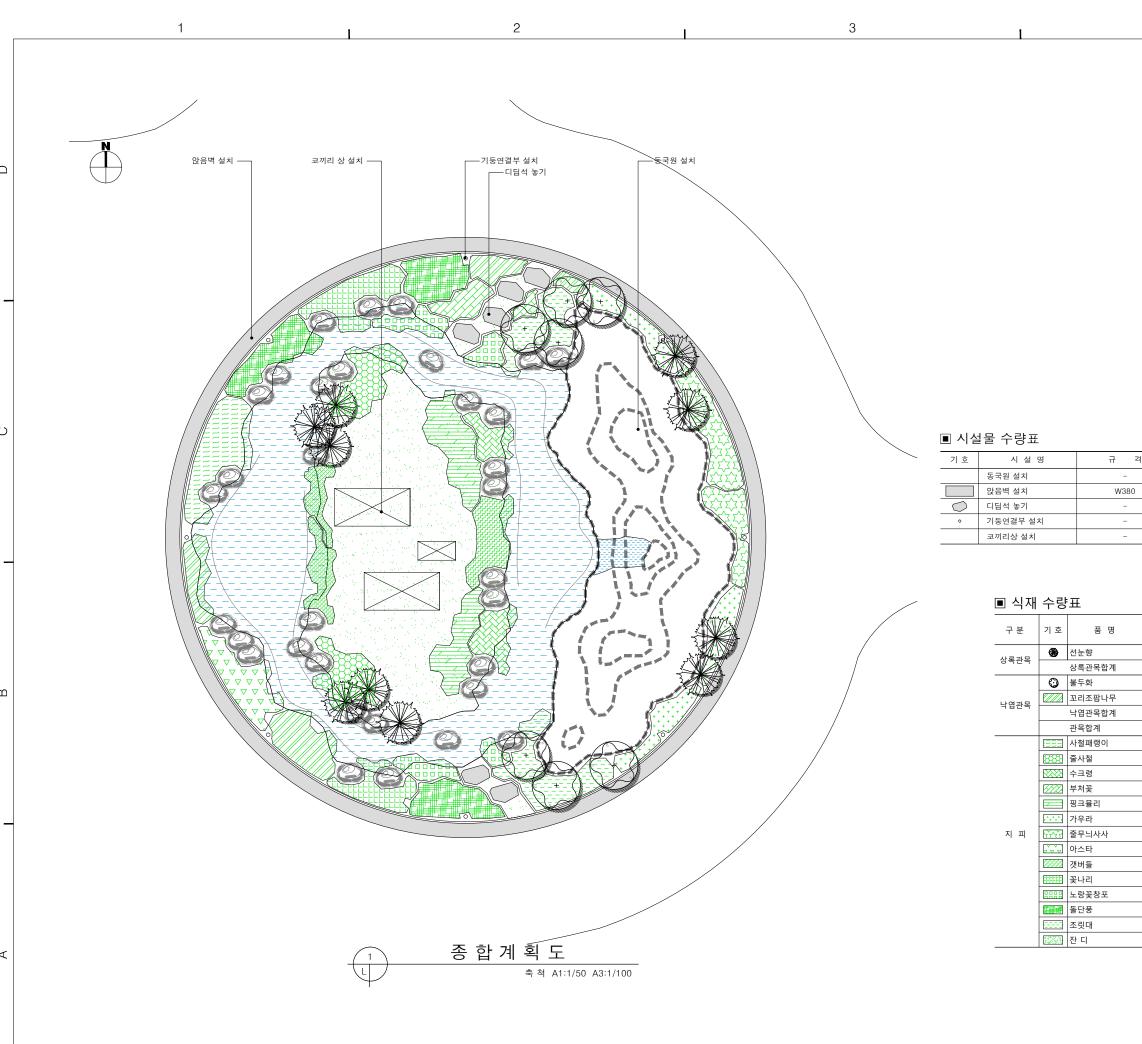



기 호	시 설 명	규 격	단 위	수 량	비고
	동국원 설치	-	식	1.0	동국원 및 계류
	앉음벽 설치	W380	m	48.6	
	디딤석 놓기	_	개소	6.0	
۰	기둥연결부 설치	_	개소	8.0	기존연결부재사용
	코끼리상 설치	-	식	1.0	코끼리상재설치

_ ' ''						
구 분	기 호	품 명	규 격	단 위	수 량	비고
상록관목	₩	선눈향	H0.7xW0.5xR5	주	10	
0 4 2 4		상록관목합계		주	10	
	0	불두화	H1.2xW0.8	주	7	
낙엽관목		꼬리조팝나무	H0.6xW0.3	주	70	16주/m²
국 집산국		낙엽관목합계		주	77	
		관목합계		주	87	
	EEE	사철패랭이	8cm	본	110	36본/m²
	1888	줄사철	8cm	본	150	36본/m²
		수크령	8cm	본	145	36본/m²
		부처꽃	8cm	본	45	36본/m²
		핑크뮬리	10cm	본	155	36본/m²
		가우라	10cm	본	155	36본/m²
지 피	55	줄무늬사사	10cm	본	140	36본/m²
		아스타	8cm	본	85	36본/m²
		갯버들	8cm	본	75	36본/m²
		꽃나리	10cm	본	125	36본/m²
		노랑꽃창포	8cm	본	120	36본/m²
		돌단풍	8cm	본	230	36본/m²
		조릿대	10cm	본	205	36본/m²
	123/8	잔 디	-	m²	44.8	

동국대학교 팔정도 경관개선사업

설계변경 DESCRIPTION OF REVISION				
일 자	설계	검토	심사	승인
설 계 DRAWIN	검토	CHECK	<	
김 민 정				
심 사 SUBMIT	승 인	APPRO	VE	
축 책 SCALE				
A1:1/50	A3:1,	/100		


2019. 07.

도면번호 SHEET NO.

L-004 도면명 SUBJECT TITLE

종 합 계 획 도



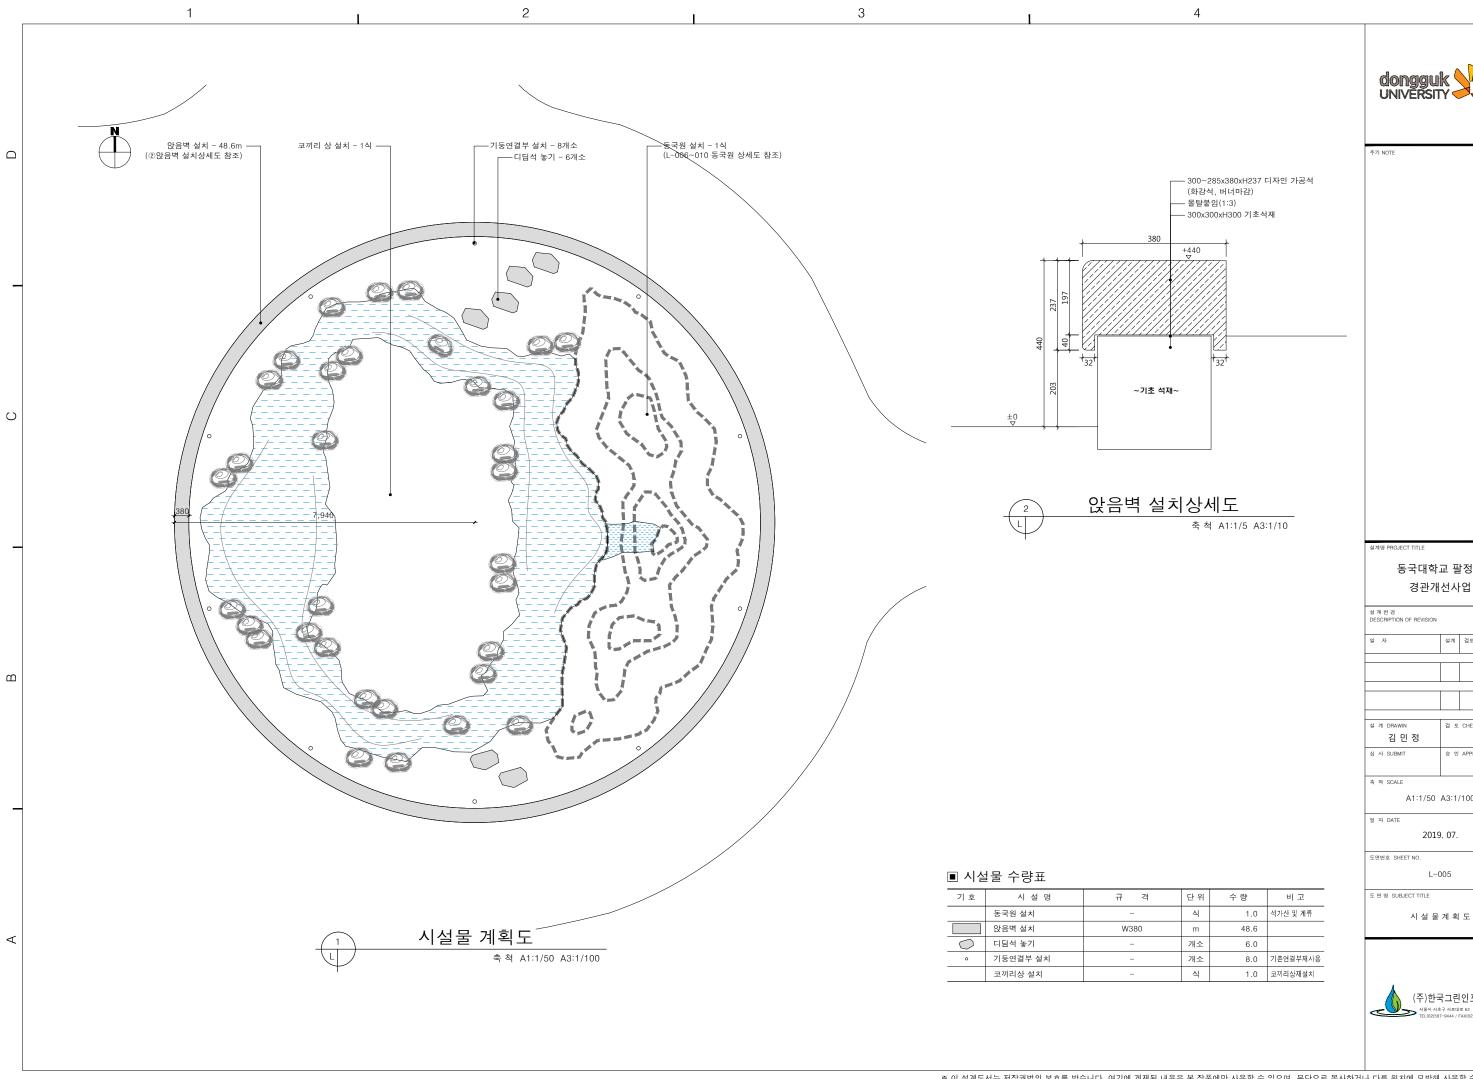


동국대학교 팔정도 경관개선사업

승 인 APPROVE

A1:1/50 A3:1/100



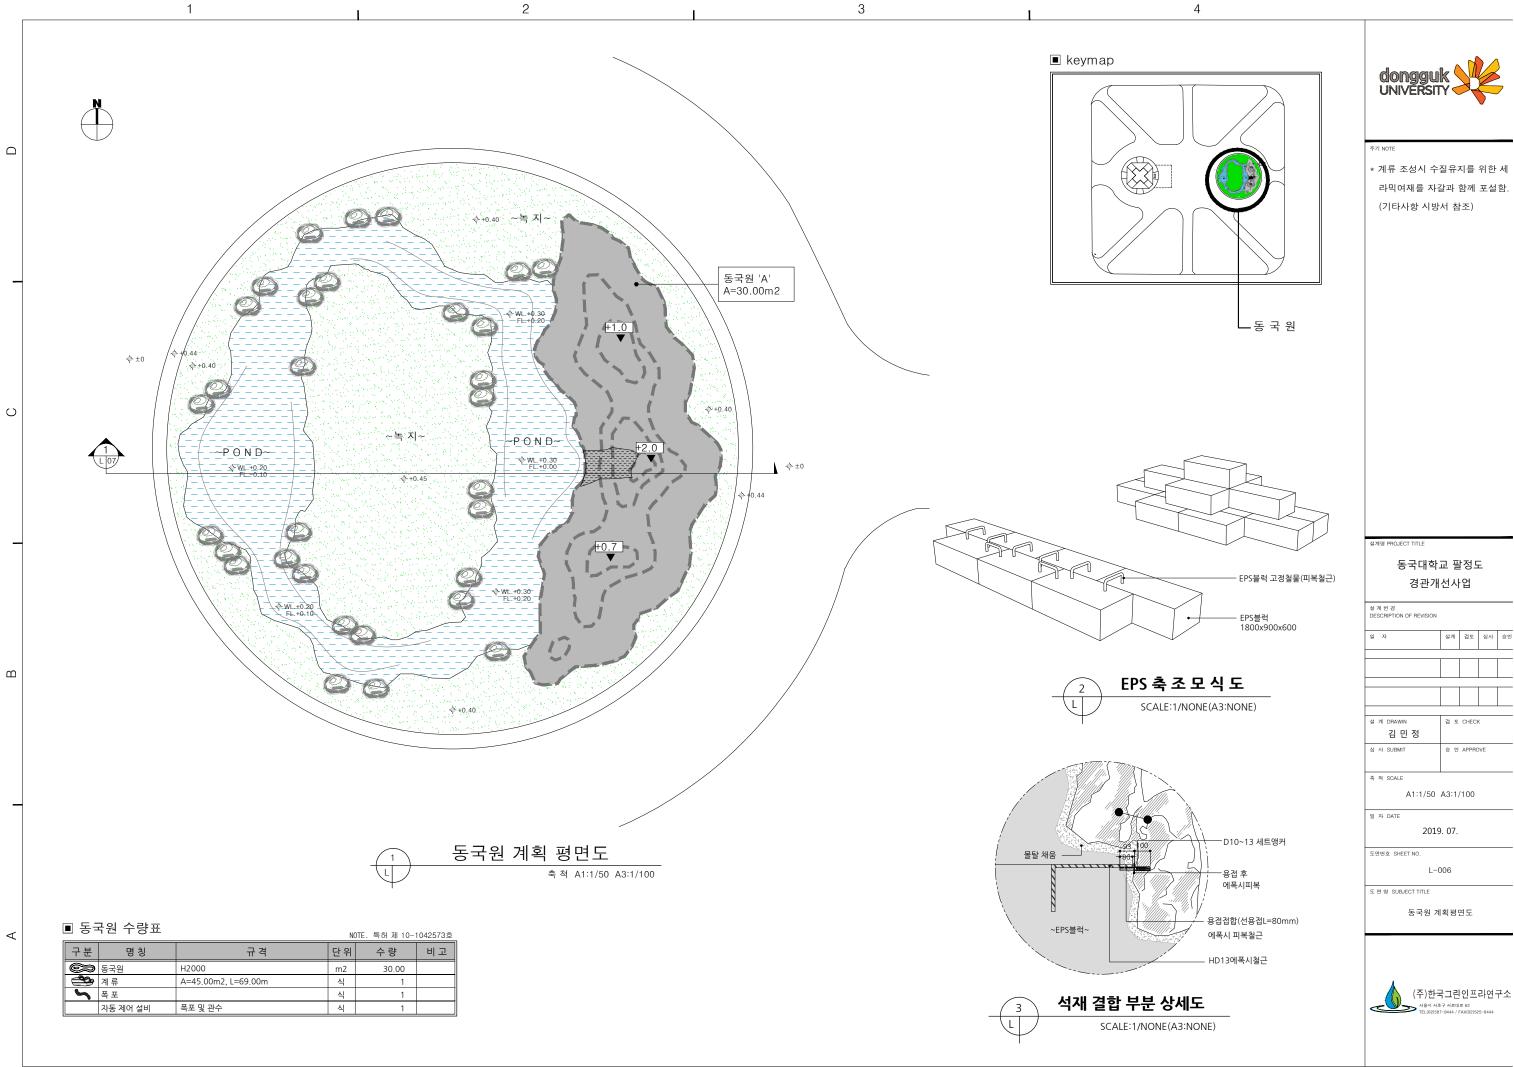

3 코 끼 리 상 녹 지 폰드 동국원 녹 지 앉음벽 - EPS고청철물 (D13 피복철근) 폭포수조 -연결철물_| (피복철근+셋트앙카) — T100 자갈 및 세라믹여재 깔기 몰탈채움 ─ T30 누름콘크리트 ─ 우레탄 방수─ ─ - 산수원 토사 - T100 콘크리트 - 150x150 #8와이어 메쉬 - T100 잡석다짐 EPS블럭 WL. -0.10 FL. -0.40 然了在被**是**了不管的吗?不会被对了上来的吗?不会都没有不会的的?不会就会说,我就会的我们 +0.0 동국원 주요 단면도-1 축 척 A1:1/20 A3:1/40 앉음벽 녹 지 폰드 ₩L. -0.20 FL. -0.50 **家的美术大家的美术大家的美术大家的人物,大家的** 동국원 주요 단면도-2 축척 A1:1/20 A3:1/40



주기 NOTE

설계명 PROJECT TITL

설계변경 DESCRIPTION OF REVISION

동국대학교 팔정도 경관개선사업

일 자	설계	검토	심사	ô
설 계 DRAWIN	검토	CHECK	<	
김 민 정				
심 사 SUBMIT	승 인	APPRO	OVE	
축 척 SCALE				
A1:1/20	A3:1	/40		

일 자 DATE

2019. 07.


도면번호 SHEET NO.

L-007

도면명 SUBJECT TITLE

동국원 단면상세도



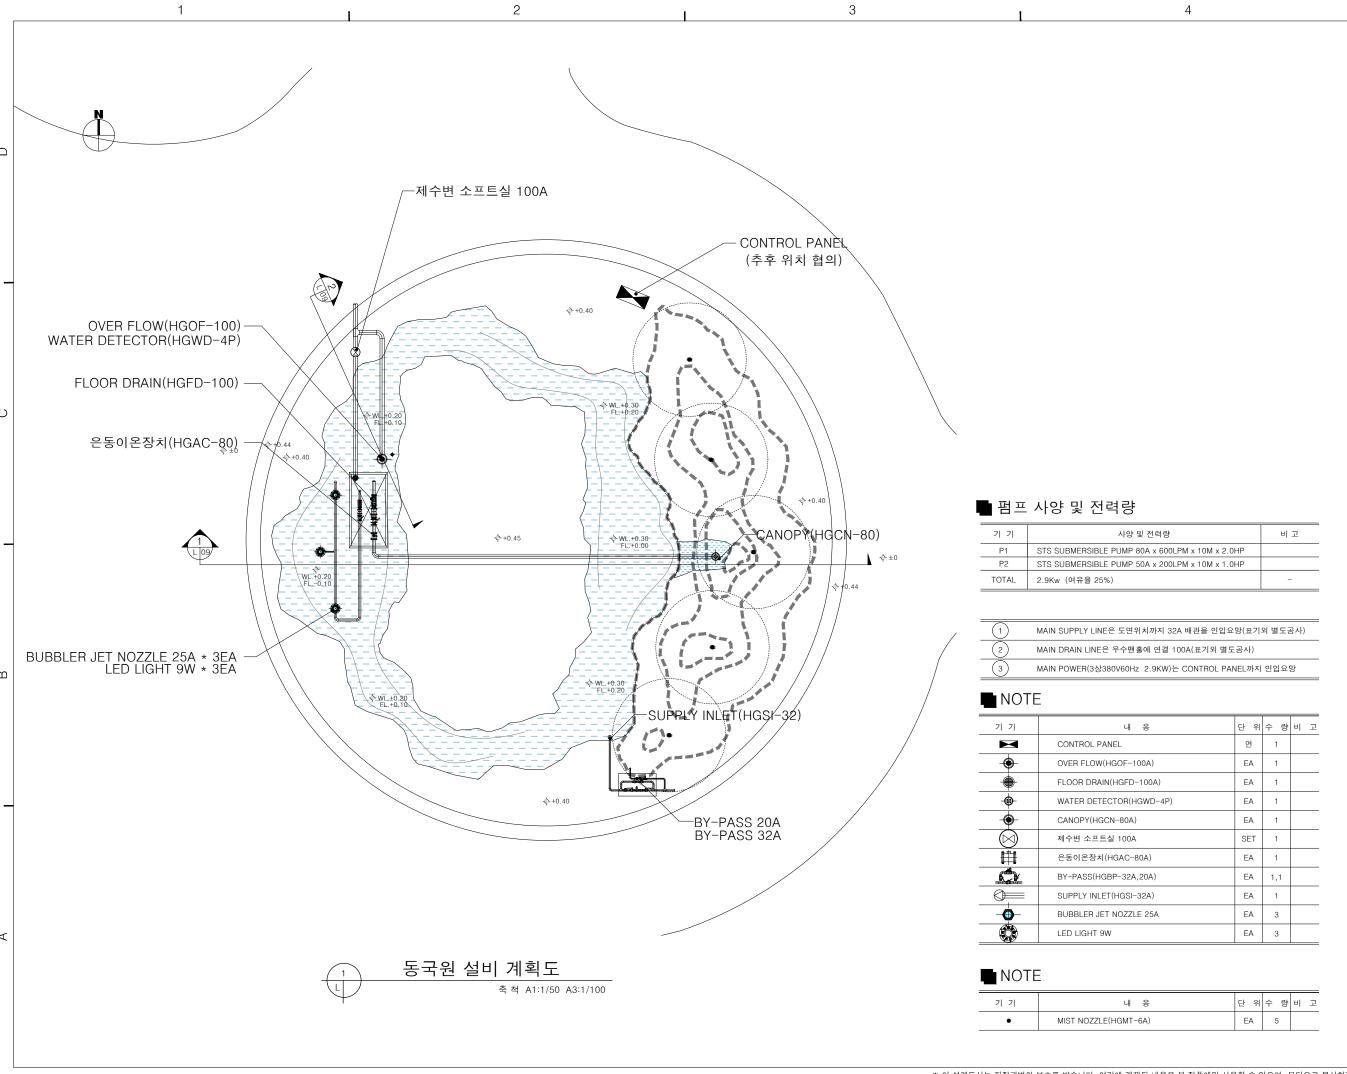



네명 PROJECT TITLE

동국대학교 팔정도 경관개선사업

설계 변경
DESCRIPTION OF REVISION
일 자 설계 검토 심사 숙인
설계 DRAWIN 검토 CHECK 김 민 정
실사 SUBMIT 숙 인 APPROVE

A1:1/50 A3:1/100

! 자 DATE

2019. 07. 도면번호 SHEET NO.

L-008

도면명 SUBJECT TITLE

동국원 설비계획도

(주)한국그린인프라연구소

3 주기 NOTE CASCADE NOZZLE -폭포수조 ㅡ BUBBLER JET NOZZLE -STS SUBMERSIBLE PUMP — T100 자갈 및 세라믹여재 깔기 -T30 누름콘크리트 우레탄 방수 -T100 콘크리트 - 150x150 #8와이어 메쉬 - T100 잡석다짐 ₩L. -0.20 FL. -0.50 STS PIF STS PIPE \circ 동국원 설비단면상세도-1 축 척 A1:1/20 A3:1/40 설계변경 DESCRIPTION OF REVISION VALVE BOX OVER FLOW ELOOR DRAIN - 소프트실 제수변 WATER DETECTOR WL. -0.20 FL. -0.50 일 자 DATE 배수맨홀에 연결 (표기외 별도공사) 동국원 설비단면상세도-2 축 척 A1:1/20 A3:1/40



동국대학교 팔정도 경관개선사업

김 민 정 심 사 SUBMIT 승 인 APPROVE 축 책 SCALE

A1:1/20 A3:1/40

2019. 07.


도면번호 SHEET NO.


L-009


도면명 SUBJECT TITLE


동국원 설비단면상세도




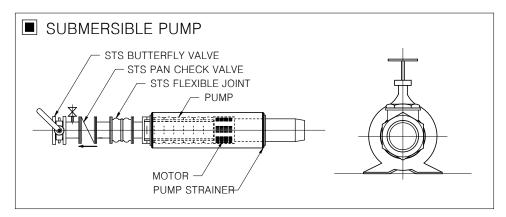


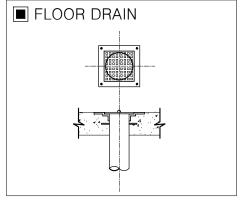


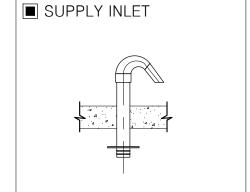


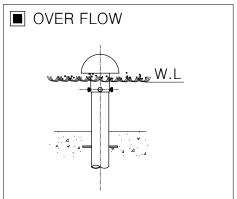


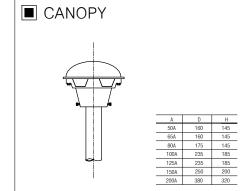


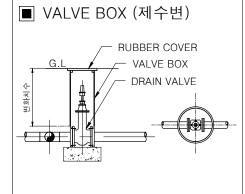


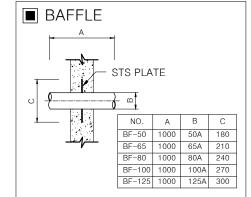


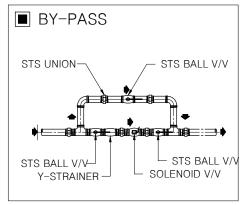

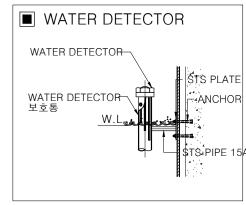

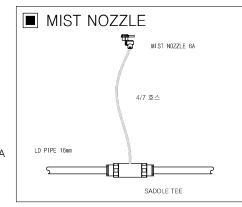

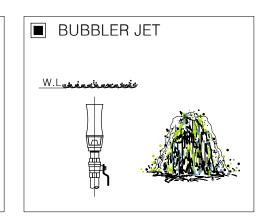

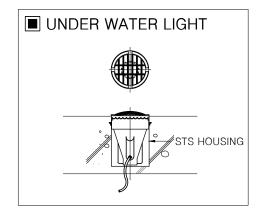



동국원 설비 기기 상세도

축 척 A1:NONE A3:NONE

dongguk

주기 NOTE

설계명 PROJECT T

동국대학교 팔정도 경관개선사업

설계 변경
DESCRIPTION OF REVISION

일 자 설계 검토 심사 중인

설계 DRAWIN
김 민 정
실사 SUBMIT 중 인 APPROVE

A1:NONE A3:NONE

일 자 DATE

축 척 SCALE

2019. 07.

도면번호 SHEET NO.

L-010

도면명 SUBJECT TITLE


동국원 설비상세도




 $\frac{1}{2}$




주기 NOTE

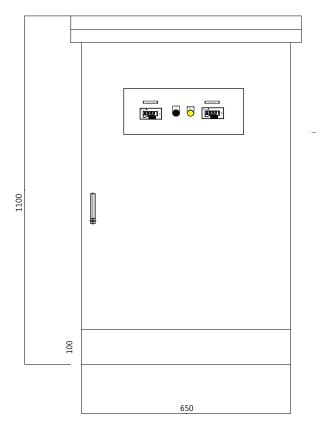

 \circ

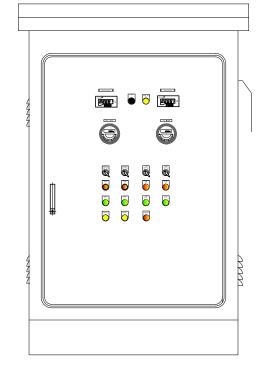

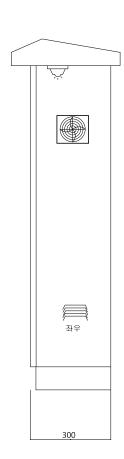

SPECTION	ITEM	POND
SPECTION	SERVICE	
TYPE	TYPE	BASE, OUT DOOR
IIFE	GLASS	방수, PC
	MATERIALS	SUS 304
	DOOR THICKNESS	1.2t
MATERIALS	BODY(BOX)	1.2t
	BASE	1.2t
	기기 취부판	1.6t (STEEL)-아연판
	IN SIDE	
COLOR	OUT SIDE	
	기기 취부판	
WEIGHT	APPROX,	40KG
Q' TY	-	1 SET

LEGEND			
	TAG NO	DESCRIPTION	REMARK
	LAMP	POWER	MAIN
	METER	V-METER(600V)	600V
	MEICH	A-METER(0~50A)	50/5A
	SELETER		MANU-AUTO
	PBL		ON
	PBL		OFF
	PL		FAULT

FRONT VIEW

SIDE VIEW





설계변경 DESCRIPTION OF REVISION

동국대학교 팔정도 경관개선사업

설계 DRAWIN 검토 CHECK 김 민 정
심사 SUBMIT 중 인 APPROVE

A1:NONE A3:NONE

일 자 DATE

2019. 07.

도면번호 SHEET NO.

도면명 SUBJECT TITLE

CONTROL PANEL 상세도



 \circ



주기 NOTE

AC380V3¢4W						
F.S V	_					,
FO2 TO MC	FO2 TO MC	RELAY-MY-4 RELAY-MY-4 RELAY-MY-4	ELCB	ELCB (C)	RELAY-MY-4	

명칭	MAIN POW	'ER	PUMP	1	PUMP1		급수&관수		CONTRLO I	POWER	전등/핀넬팬/	/콘센트	Silver-cop	per	
용량	전동기 합계 2.2KW (여유율 2	10%)*0.4=2.6kw	2.0HP	1.5KW	1.0HP	0.75KW	10W*2(DC24V)	10W							
차단기	4P 50AF/20AT	정격차단전류 14kA	3P 30AF/10	정격차단전류 2.5kA	3P 30AF/10	정격차단전류 2.5kA	3P 30AF/15	정격차단전류 2.5kA	2P 30AF/15	정격차단전류 2.5kA	2P 30AF/15	정격차단전류 2.5kA	2P 30AF/15	정격차단전류 2.5kA	
걔폐기			HGC-9		HGC-9		MY-4								
기동방식			직입기동		직입기동										
C.T	50/5														
A-M	0~50	A													
보호장치			EOCR	-SS30	EOCR-	SS30								•	,
케이블			PNCT 4	.0SQ×4C	PNCT 2.	5SQ×4C	VCTF 0	.75SQ×2C	UL 18#		KIV2.5SQ		KIV2.5	sQ	
제어방식			∌ MANU-AU ♂ ON ♂ OFF ♂ O.L	ТО	∌ MANU-AUT ⋻ on ⋻ off ⋻ o.l	O	MANU-AUTO 당 ON 당 OFF 당 저수위	D MANU-AUTO							
비고			FLOT 2제(24HR TIME		FLOT 2제0 24HR TIME	∖ ER1	FLOT 1제	어/24HR TIMER2	PLC 제어		24HR2 저	l M			



설계명 PROJECT TIT

설계변경 DESCRIPTION OF REVISION

동국대학교 팔정도 경관개선사업

일 자 설계 검토 심사 숙인
설계 검토 HAN 중인
설계 TRAWIN 검토 CHECK
김 민 정
실 사 SUBMIT 중 인 APPROVE

A1:NONE A3:NONE

일 자 DATE 2019. 07.


도면번호 SHEET NO.


L-012

도면명 SUBJECT TITLE

전기 제어반 회로도-1



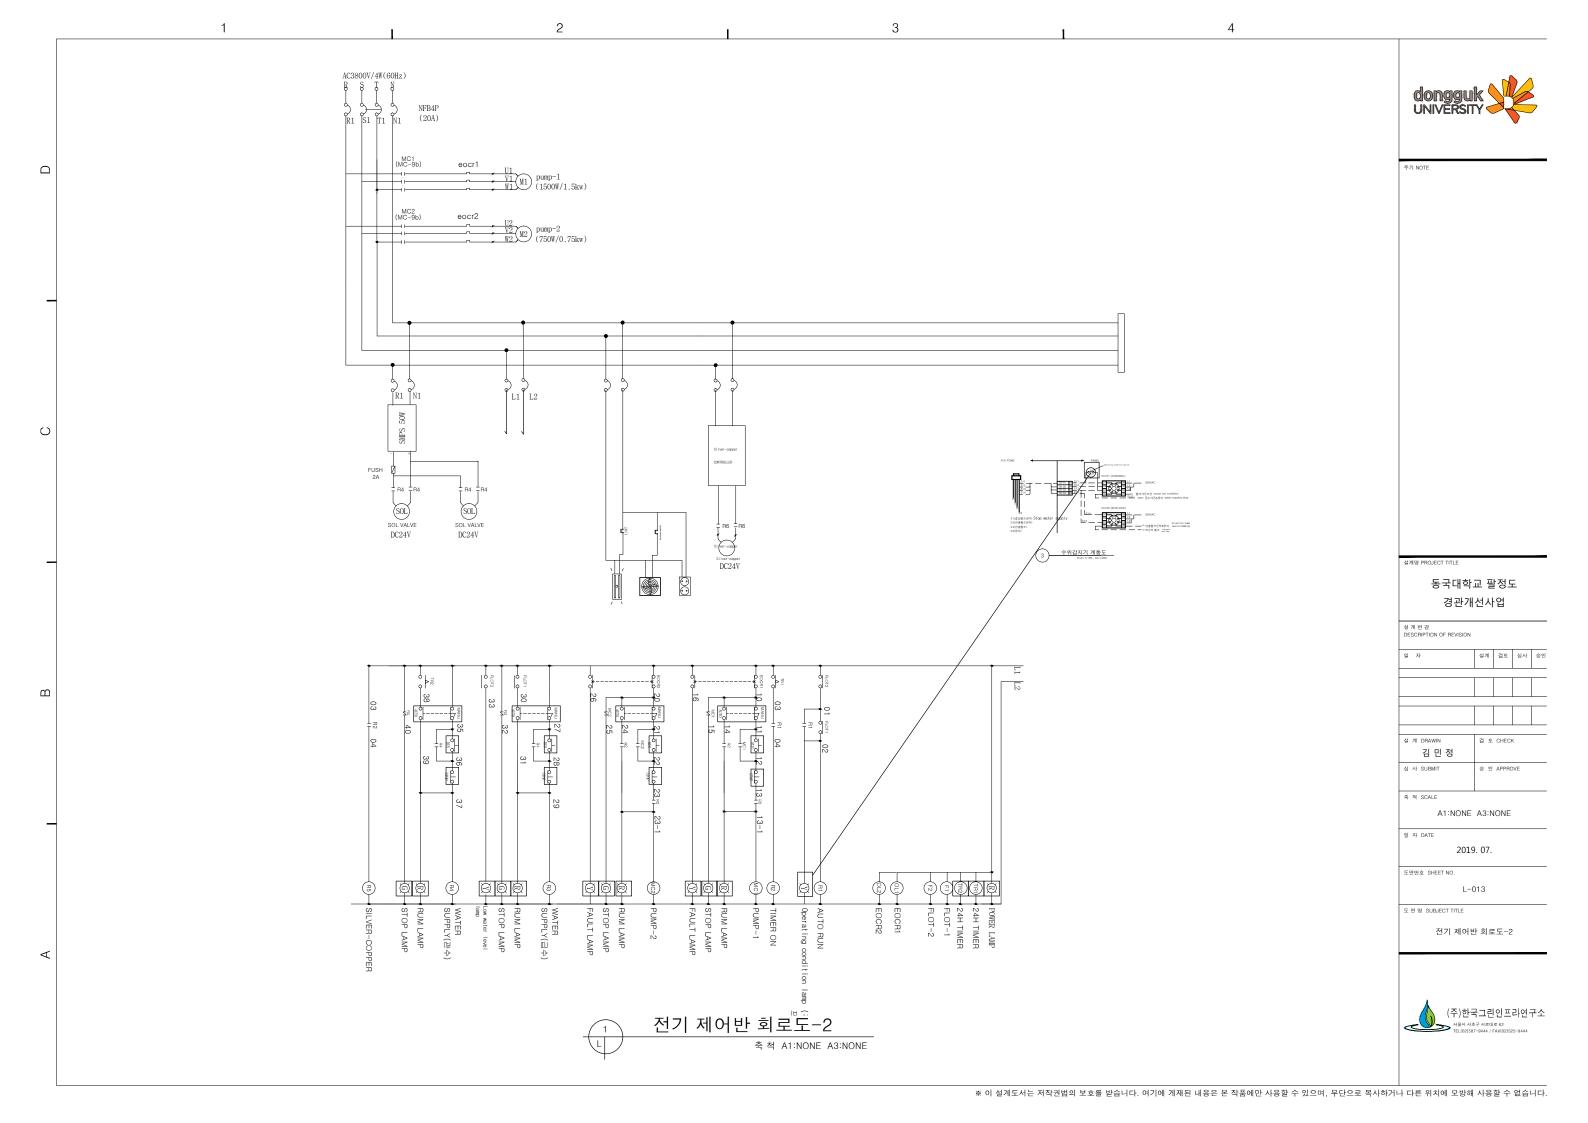

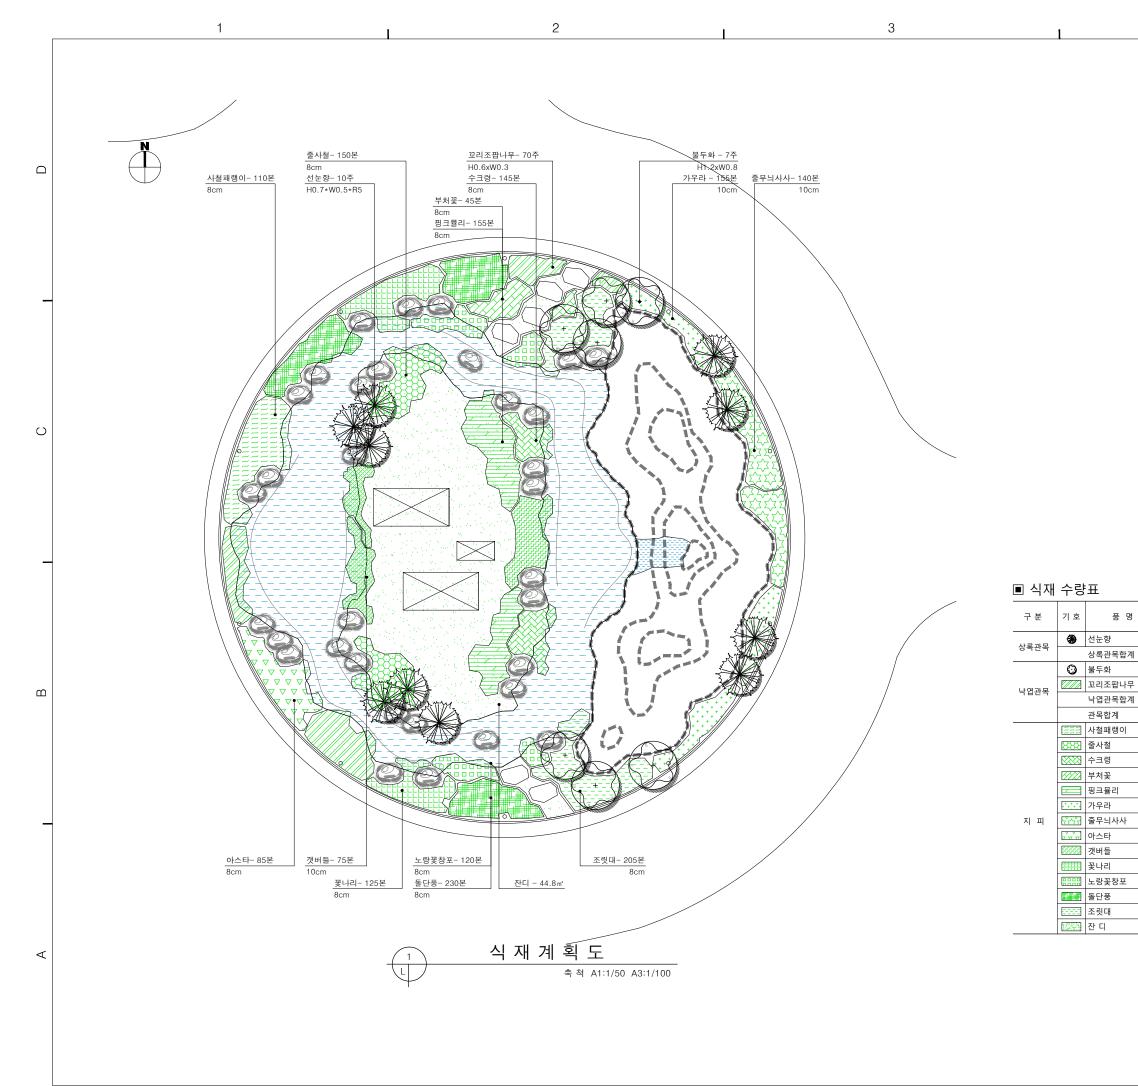



동국대학교 팔정도 경관개선사업

설계변경 DESCRIPTION OF REVISION 김 민 정 심 사 SUBMIT 승 인 APPROVE 축 척 SCALE

A1:1/50 A3:1/100

일 자 DATE 2019. 07.

도면번호 SHEET NO.

L-014

도면명 SUBJECT TITLE

식 재 계 획 도

(주)한국그린인프라연구소

단위 수량

10

10

7

77

87

70 16주/m²

110 36본/m²

150 36본/m²

145 36본/m²

155 36본/m²

155 36본/m²

140 36본/m²

85 36본/m²

75 36본/m²

125 36본/m²

120 36본/m²

230 36본/m²

205 36본/m²

44.8

45 36본/m²

주

주

본

본

m²

비고

규 격

H0.7xW0.5xR5

H1.2xW0.8

H0.6xW0.3

8cm

10cm

8cm

8cm

10cm

8cm

8cm


10cm

품 명

상록관목합계

낙엽관목합계

관목합계

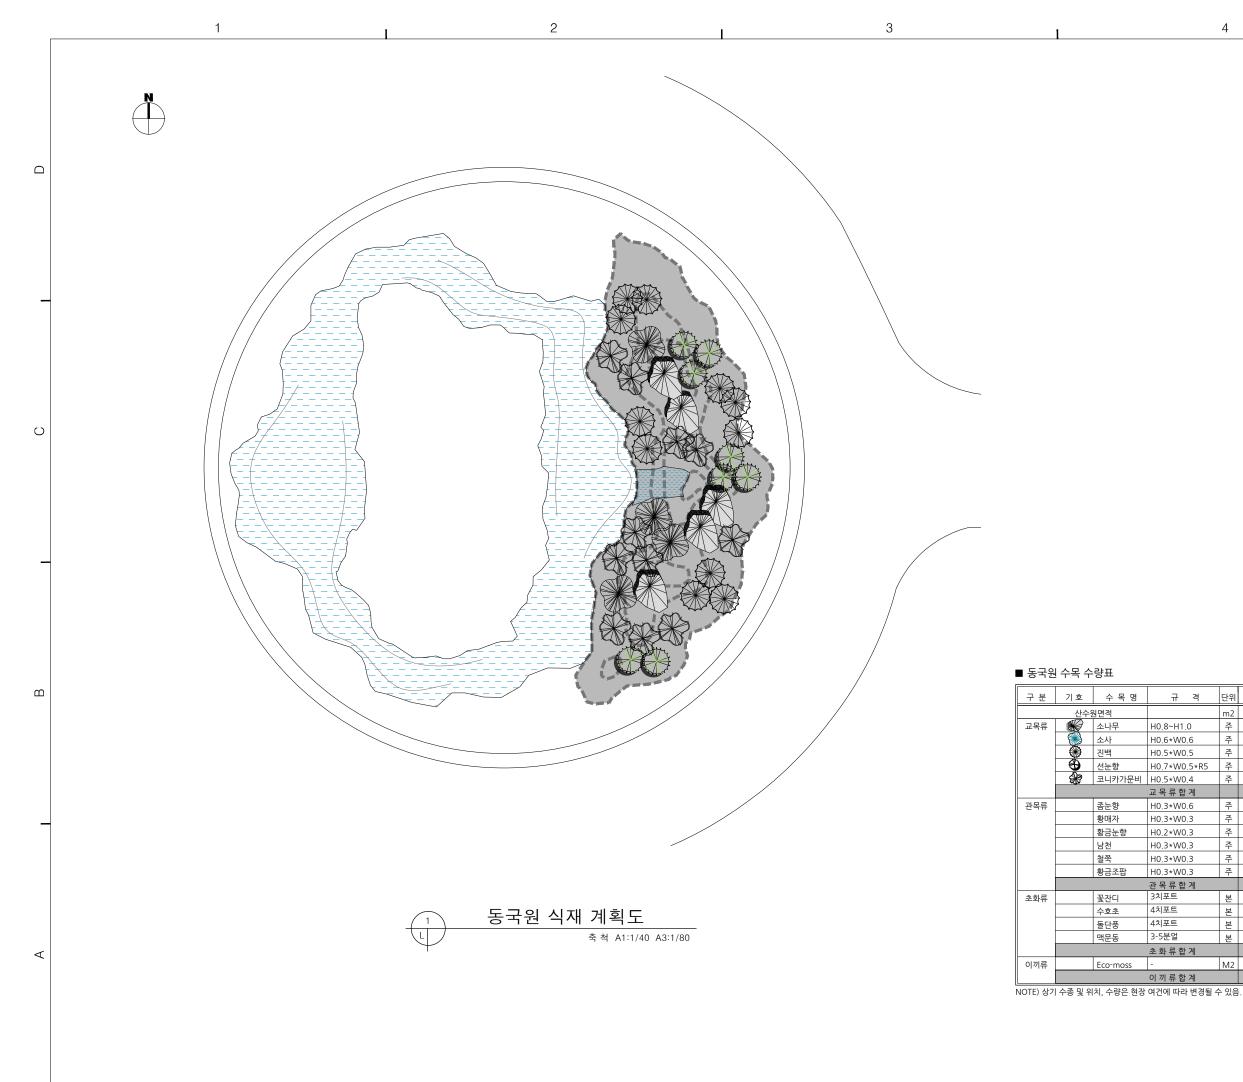



동국대학교 팔정도 경관개선사업

설계변경 DESCRIPTION OF REVISION 김 민 정 심 사 SUBMIT 축 척 SCALE

A1:1/50 A3:1/100

2019. 07.

일 자 DATE

도면번호 SHEET NO.

L-015

도면명 SUBJECT TITLE

석가산 식재계획도



단위 수량 비고

8

39

50

10

10

40

190

110

410

400

100

400

10

m2 30.00

주

주

본 M2

H0.8~H1.0

H0.6*W0.6

H0.5*W0.5

교목류합계

H0.3*W0.6

H0.3*W0.3

H0.2*W0.3

H0.3*W0.3

H0.3*W0.3

H0.3*W0.3

관목류합계

3치포트

4치포트

4치포트

3-5분얼


이끼류합계

H0.7*W0.5*R5 주

3 주기 NOTE \circ 1000 동국대학교 팔정도 경관개선사업 초화류식재 : 36본/M2 설계변경 DESCRIPTION OF REVISION 식재 상세도 축척 A1:NONE A3:NONE 김 민 정 심 사 SUBMIT 승 인 APPROVE 축 척 SCALE A1:NONE A3:NONE 일 자 DATE 2019. 07. 도면번호 SHEET NO. L-016 도면명 SUBJECT TITLE 식 재 상 세 도





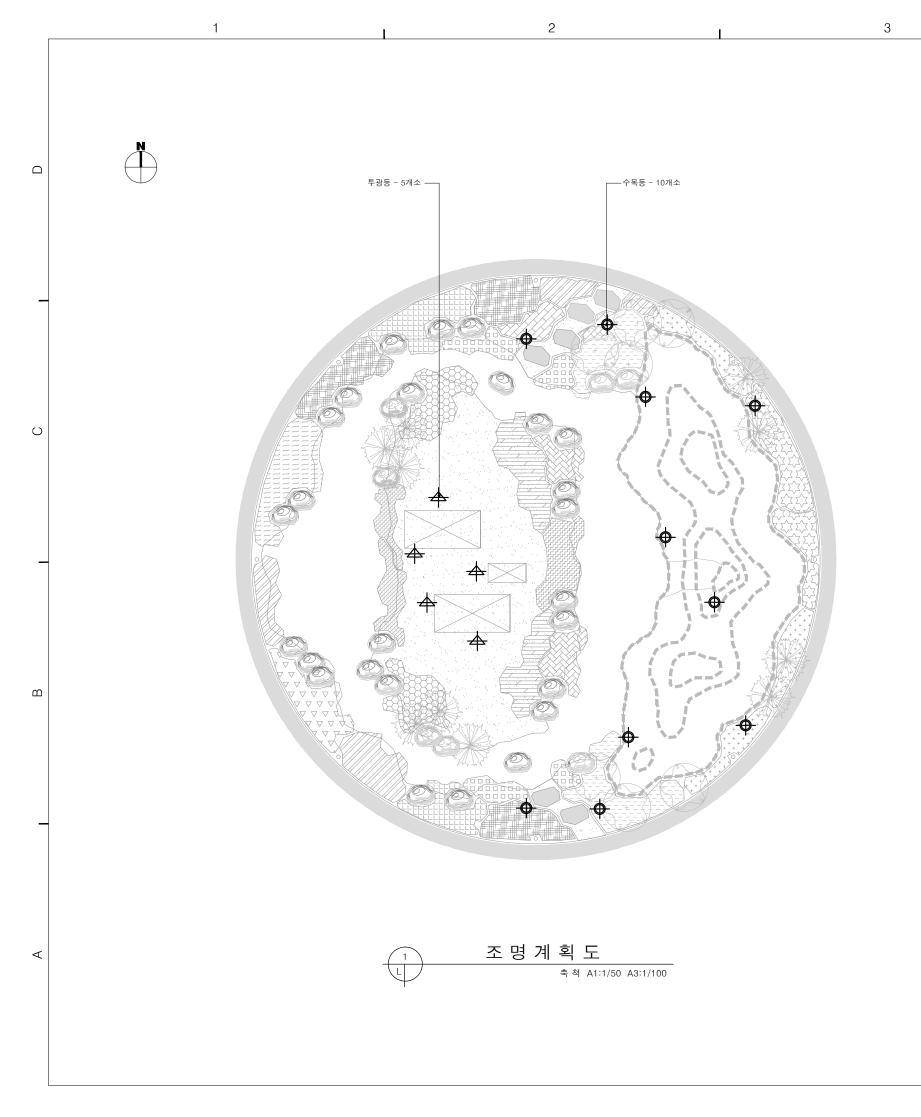

■ 수목등 이미지



■ 투광등 이미지



■ 조명 수량표

기 호	시 설 명	규 격	단 위	수 량	비고
•	수목등	LED경관조명,13W	개소	10.0	
+	투광등	LED경관조명,13W	개소	5.0	



주기 NOTE

Halm ppo jeot titi e

동국대학교 팔정도 경관개선사업

설계 변경
DESCRIPTION OF REVISION

일 자 설계 결토 실사 중인

설계 DRAWIN 검토 CHECK 김 민 정
실사 SUBMIT 중 인 APPROVE

A1:1/50 A3:1/100

일 자 DATE

축 척 SCALE

2019. 07.

도면번호 SHEET NO. L-017

도면명 SUBJECT TITLE

조 명 계 획 도

